


R2波土 浅川港海岸(浅川地区) 海·浅川 自動閉鎖陸閘工事(1) 設計図面


図面番号	図面名	備考						
1	陸閘一般図							
2	陸閘ゲート一般図							
3	基本寸法図(1/5)							
4	基本寸法図(2/5)							
5	基本寸法図(3/5)	陸閘本体						
6	基本寸法図(4/5)	在用个件						
7	7 基本寸法図(5/5)							
8	アンカーボルト配置図							
9	機側操作盤、引込柱及び引込開閉機盤外形図							
10	電気配線図							
11	全体平面図							
12	縦断図							
13	標準断面図							
14	横断図							
15	陸閘構造図(1/4)							
16	陸閘構造図(2/4)							
17	陸閘構造図(3/4)							
18	陸閘構造図(4/4)	土木工事関係						
19	構造図(1/5)	エハエザはは						
20	構造図(2/5)							
21	構造図(3/5)							
22	構造図(4/5)							
23	構造図(5/5)							
24	仮設平面図(STEP1)							
25	仮設平面図(STEP3)							
26	土工横断図							

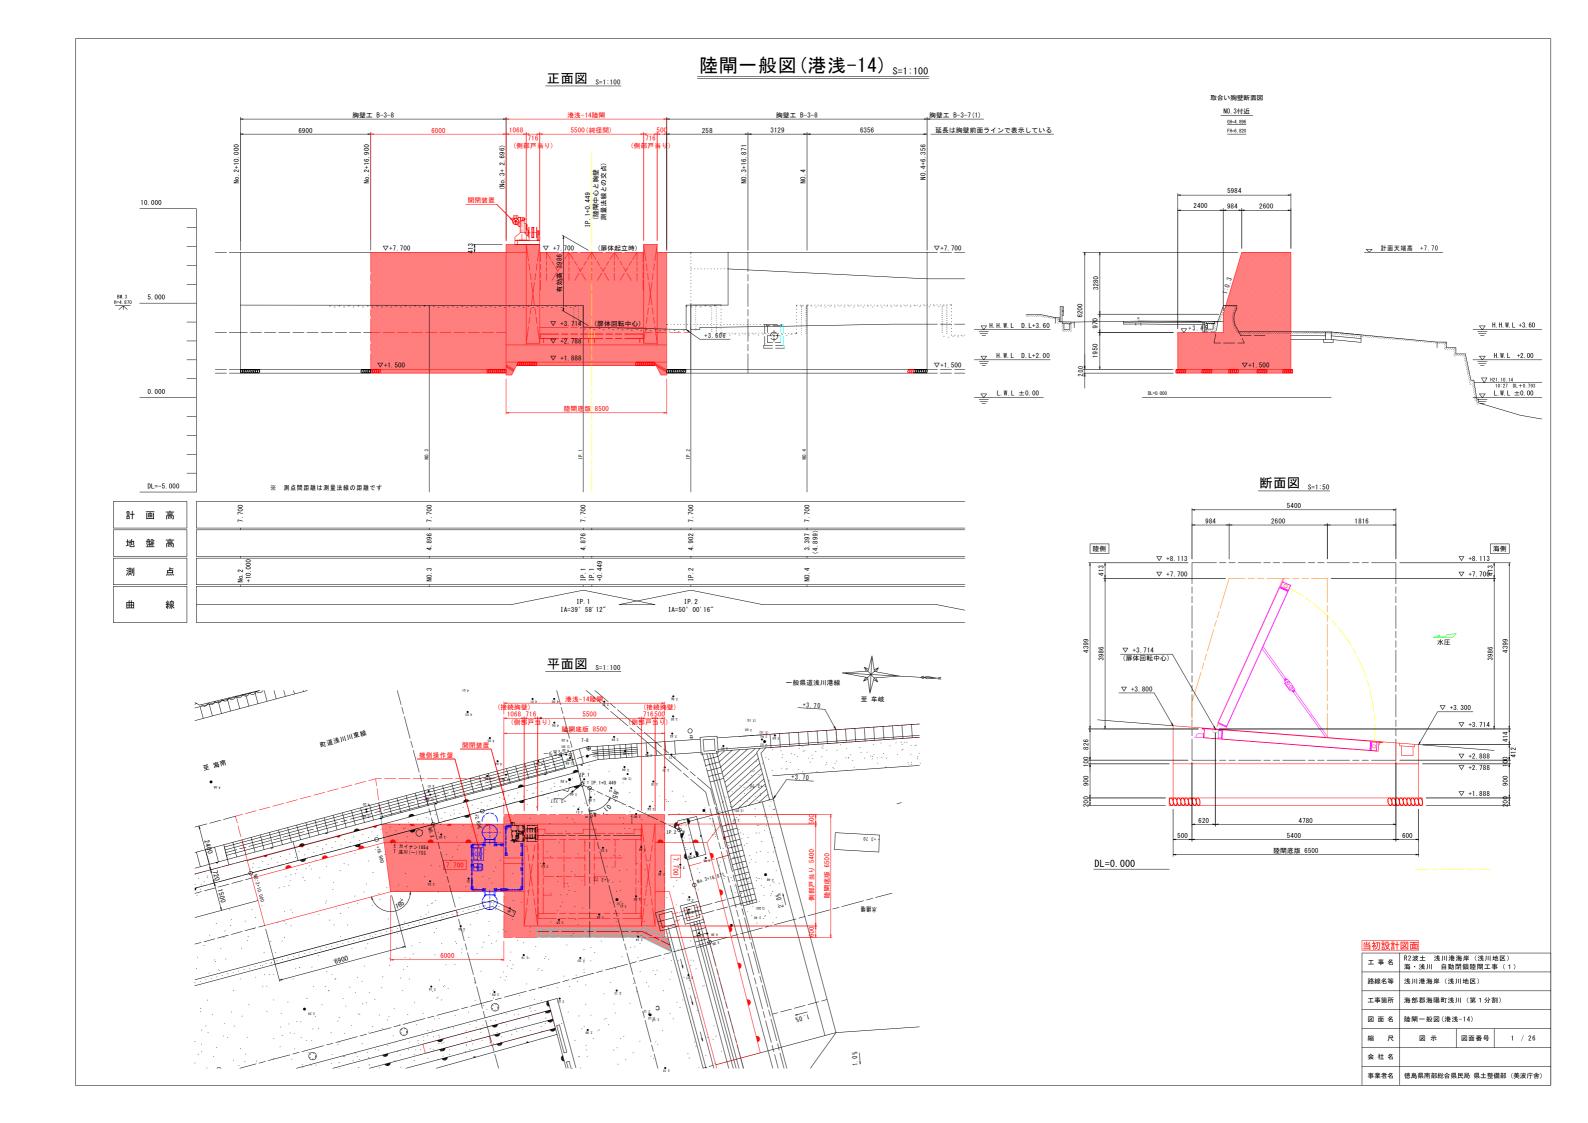


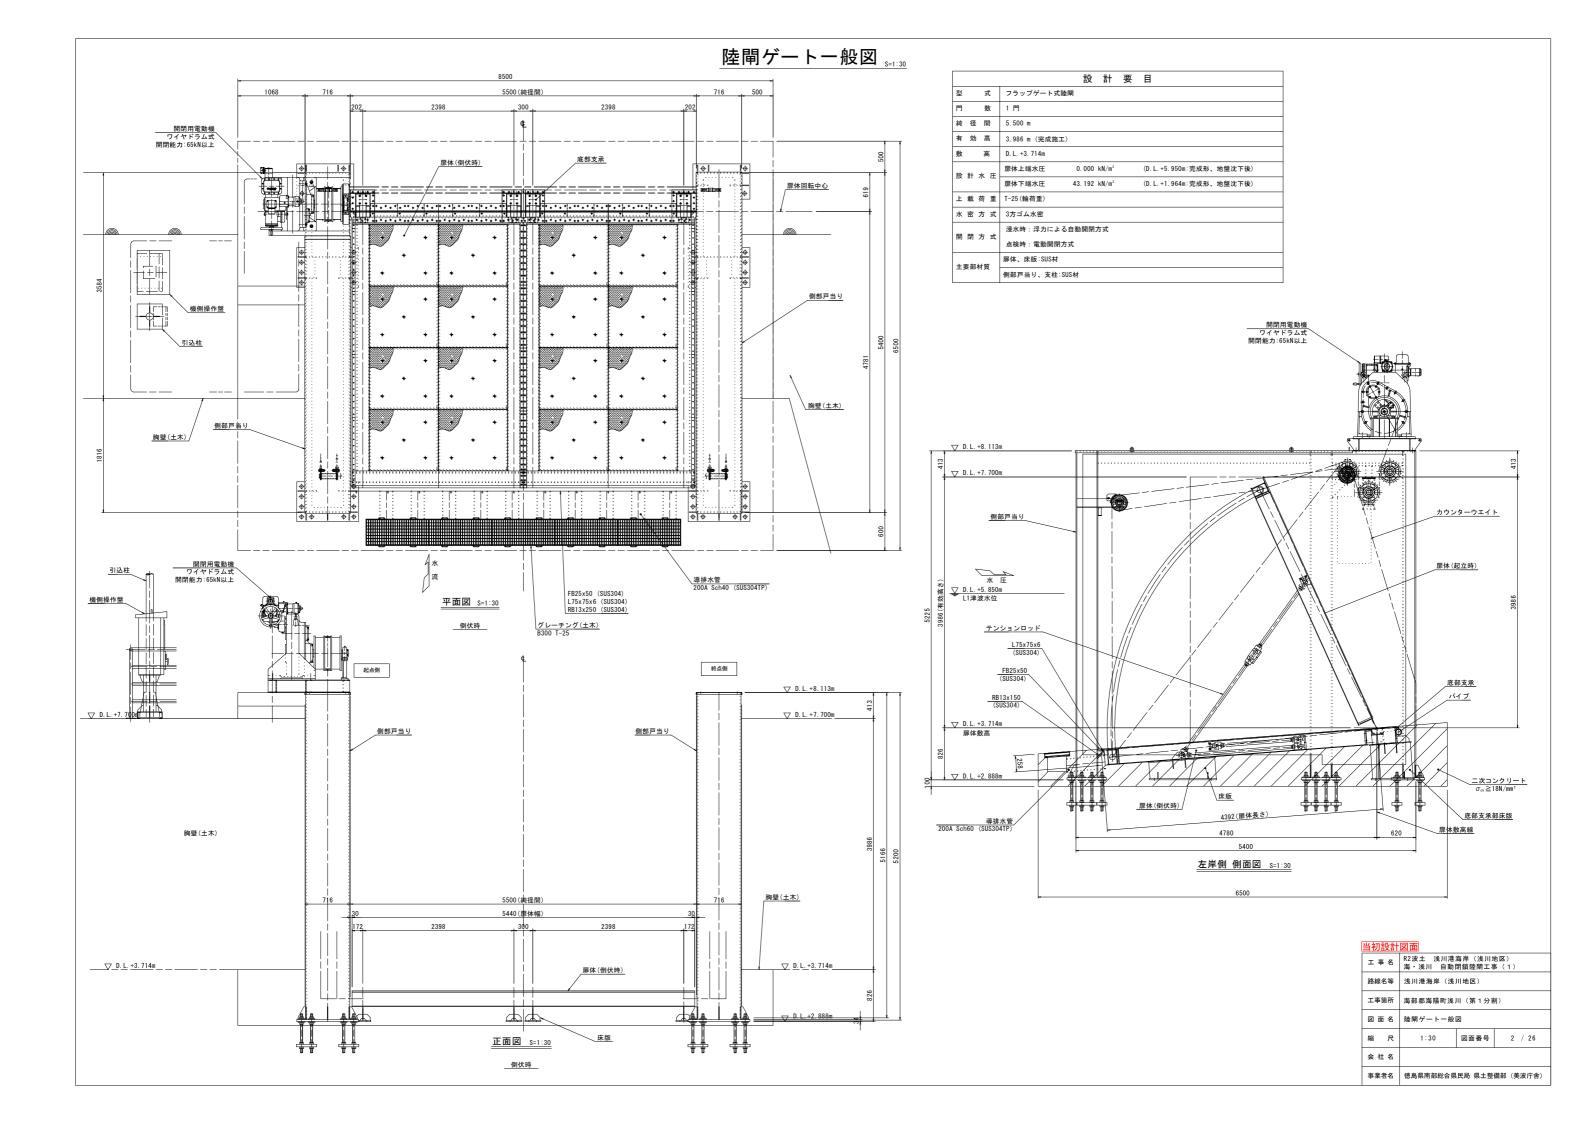

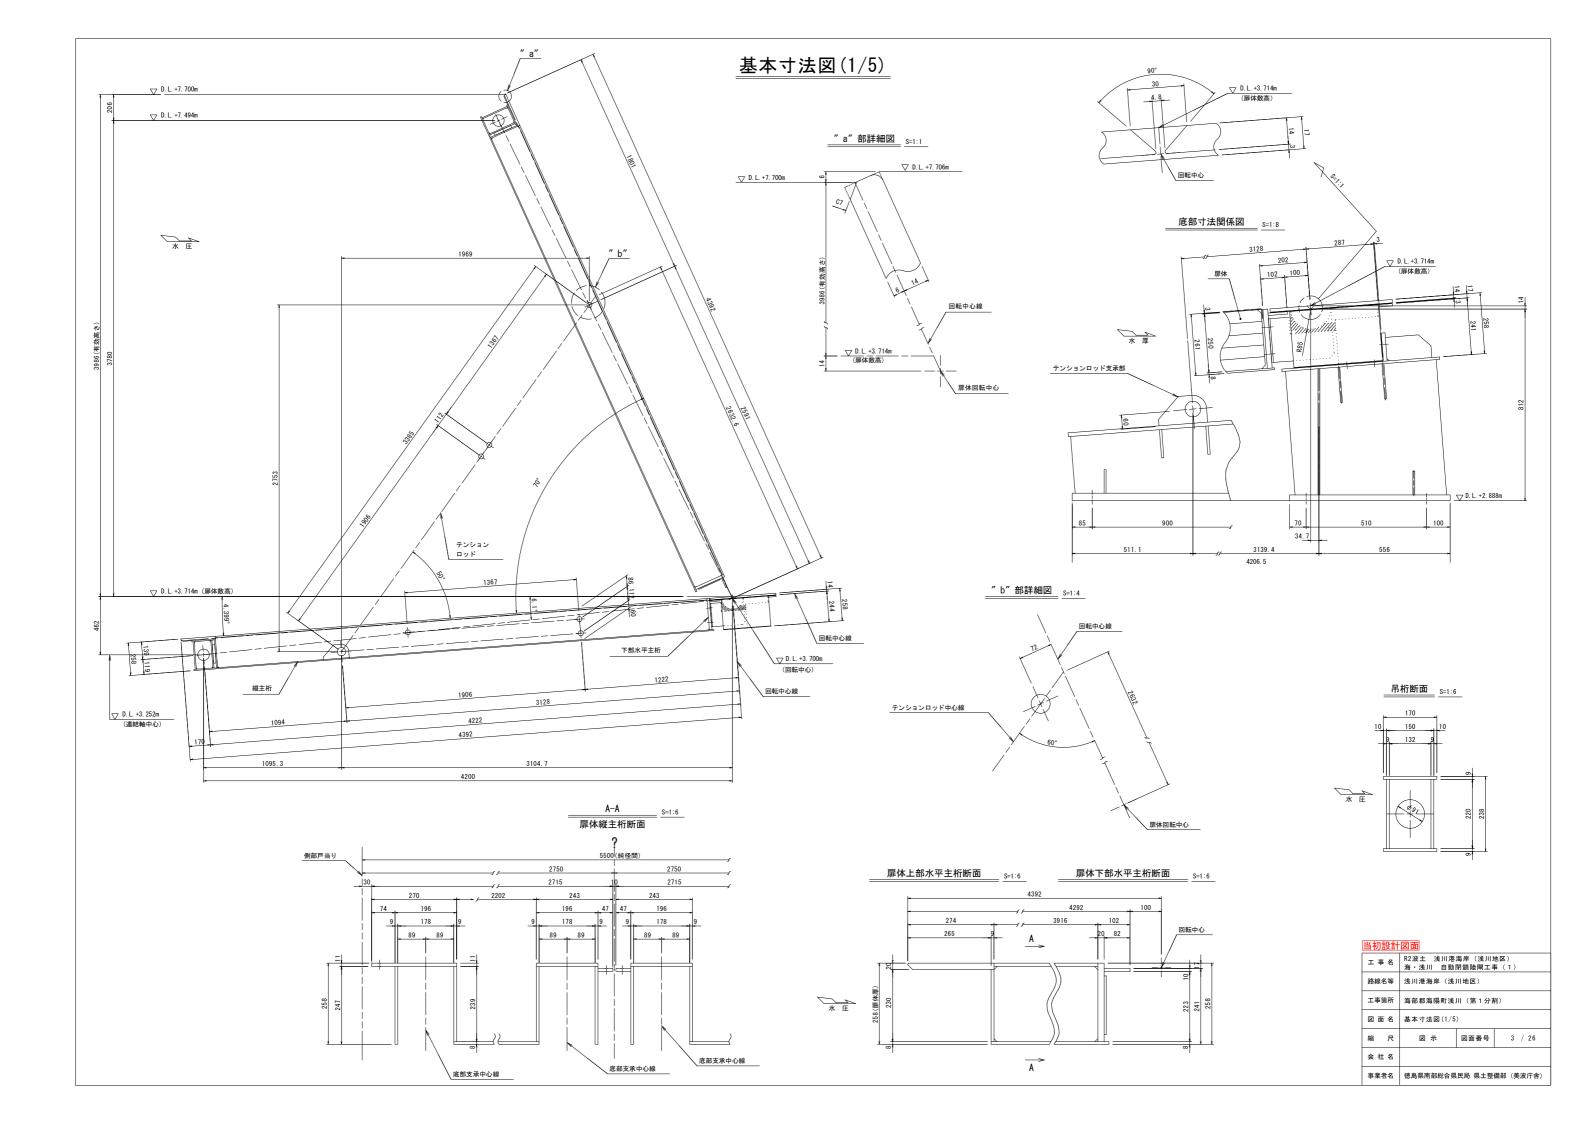

基本寸法図(2/5) 海側支柱断面 中間部支柱断面 陸側支柱断面 S=1:10 S=1:10 S=1:10 194 334 3720 619 海側支柱 陸側支柱 中間部支柱 側部戸当り中心線 回転中心線 5130(スキンPL) 起点側 S=1:20 5400 B-B S=1:20 3720 1680 3615 1095 5130(スキンPL) 350 350 585 ▽ D. L. +8. 113m P. C. D. 236 ▽ D. L. +7. 493m ▽ D. L. +7. 288m P. C. D. 236 水圧 ▽ D. L. +3. 700m (回転中心) ▽ D. L. +3. 700m (回転中心) 連結軸中心 回転中心 ▽ D. L. +3. 252m (連結軸中心) D.L.+2.888m を (側部戸当り下端) (側部戸当り下端) 当初設計図面 工 事 名 R2波土 浅川港海岸(浅川地区) 海・浅川 自動閉鎖陸閘工事(1) 530 630 630 581 4200 海部郡海陽町浅川 (第1分割) 4781 基本寸法図(2/5) 縮尺 図面番号 4 / 26 会社名 事業者名 徳島県南部総合県民局 県土整備部 (美波庁舎)

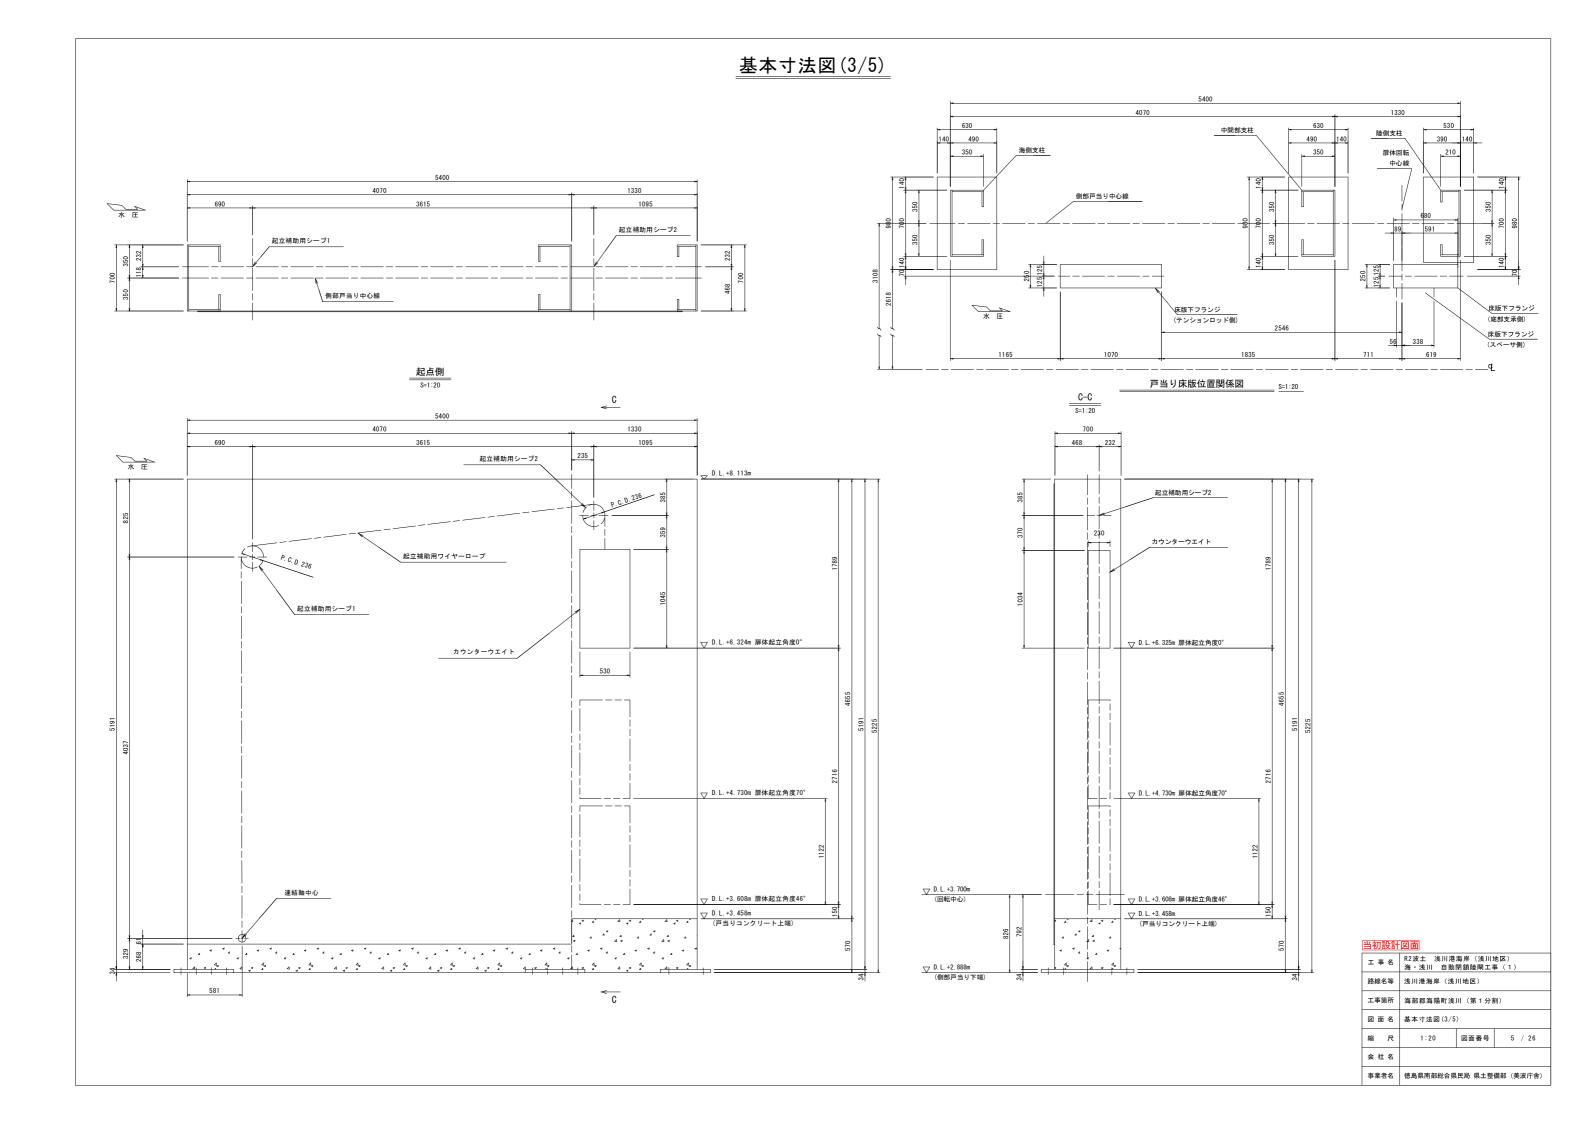


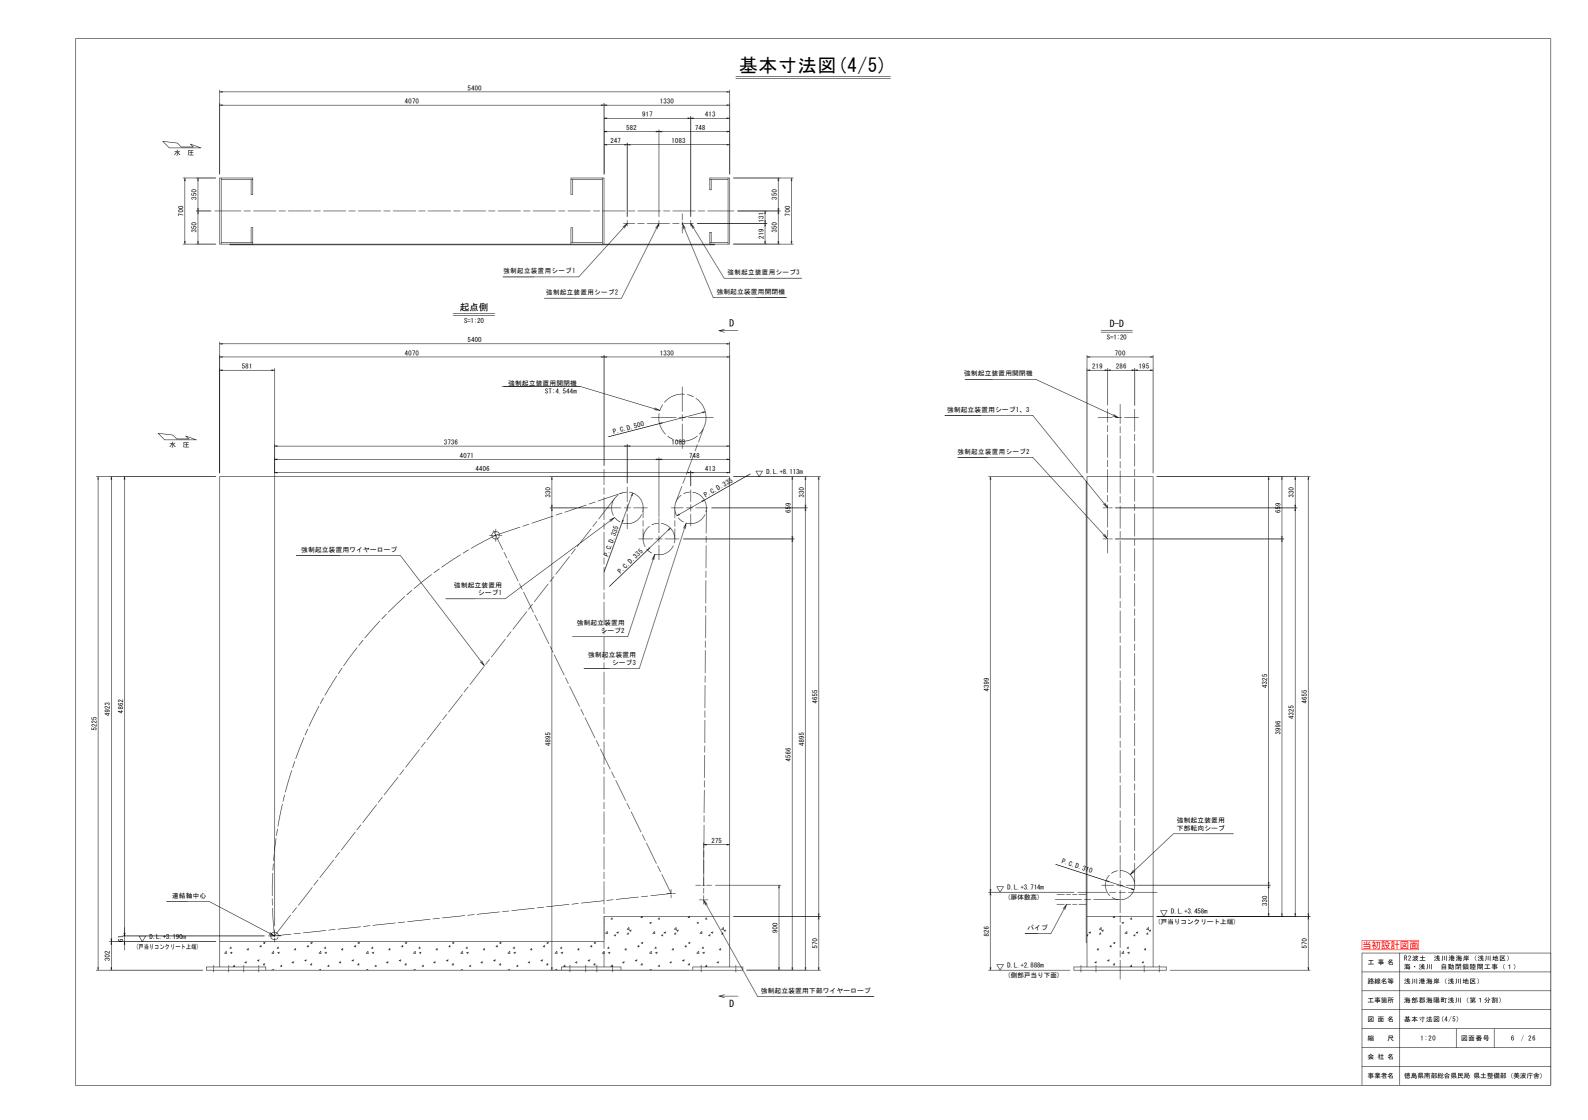


基本寸法図(5/5) 1330 水压 強制起立装置用シーブ3/ 強制起立装置用シーブ1 強制起立装置用シーブ2 終点側 E-E S=1:20 E -> 1330 水圧 1083 3736 481 219 4071 強制起立装置用シーブ3 4406 強制起立装置用 シーブ1 強制起立装置用シーブ2 ▽ D. L. +8. 113m 強制起立装置用ワイヤーロープ 強制起立装置用 シープ2 強制起立装置用 シーブ3 連結軸中心 ▽ D. L. +3. 458m (戸当りコンクリート上端) (側部戸当り下面) 強制起立装置用下部ワイヤーロープ $\stackrel{\longrightarrow}{\mathsf{E}}$

当初設計	当初設計図面							
工事名	R2波土 浅川港海岸 (浅川地区) 海・浅川 自動閉鎖陸閘工事 (1)							
路線名等	浅川港海岸 (浅川地区)							
工事箇所	海部郡海陽町浅川 (第1分割)							
図面名	基本寸法図(5/5)							
縮尺	1:20 図面番号 7 / 26							
会社名								
事業者名	德島県南部総合県民局 県土整備部 (美波庁?	舎)						

アンカーボルト配置図

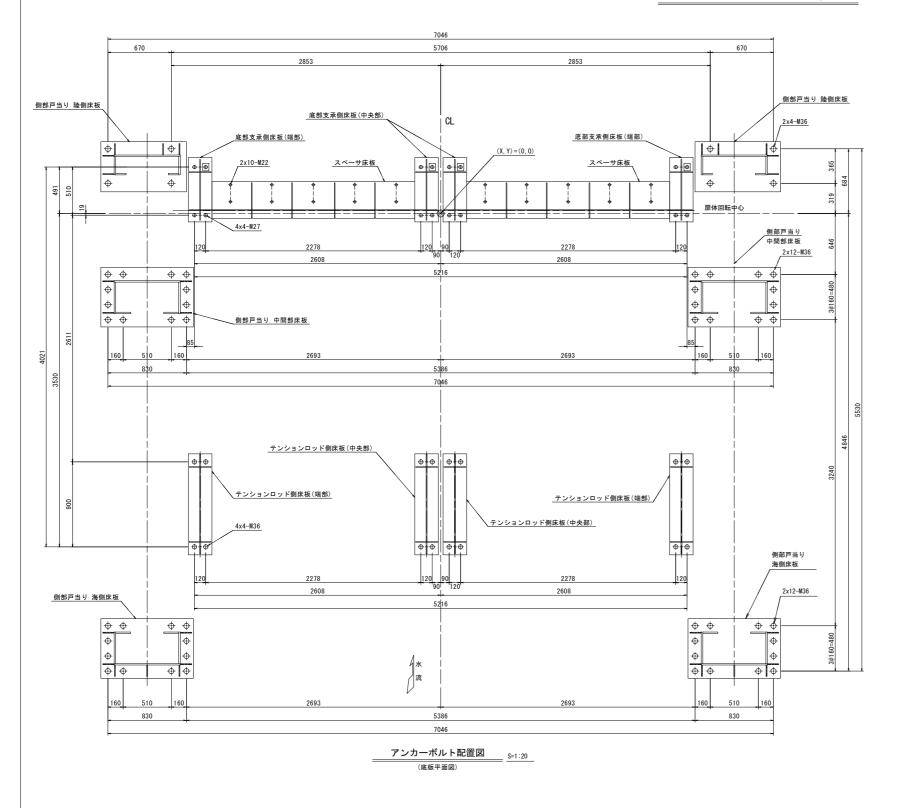

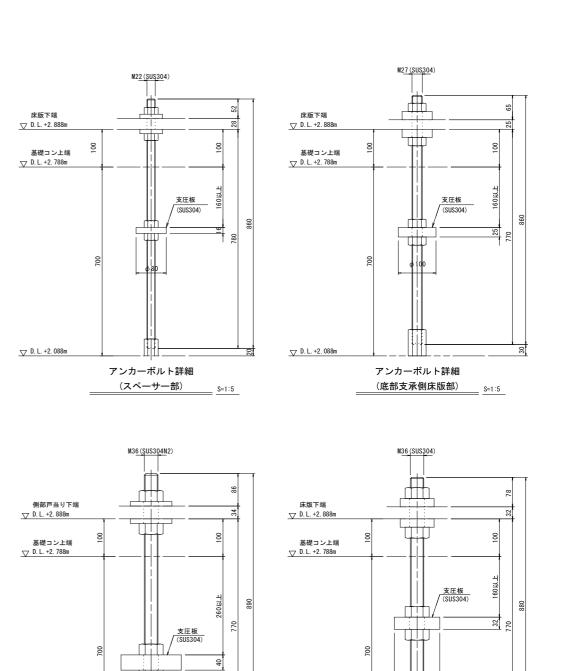

▽ D. L. +2. 088m

アンカーボルト詳細 (側部戸当り部)

アンカーボルト詳細 (テンションロッド側床版部)


业知识社网本

当初設計	当初設計凶面						
工事名	R2波土 浅川港海岸 (浅川地区) 海・浅川 自動閉鎖陸閘工事 (1)						
路線名等	浅川港海岸 (浅川地区)						
工事箇所	海部郡海陽町浅川 (第1分割)						
図面名	アンカーボルト配置図						
縮尺	図 示	図 示 図面番号 8 / 26					
会社名							
事業者名	徳島県南部総合県	徳島県南部総合県民局 県土整備部 (美波庁舎)					

注 記 1) アンカーボルト配置寸法は、平面投影寸法を示す

機側操作盤、引込柱及び引込開閉器盤外形図

機側操作盤(参考) _{S=1:10}

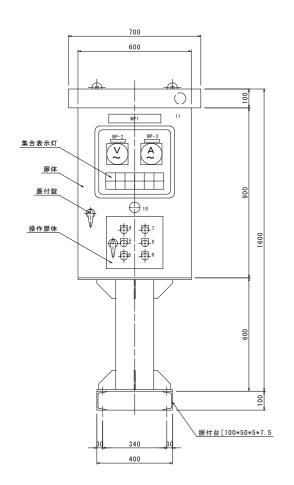

板金仕様 ステンレス製屋外ポスト型

SUS304 PL2

SUS304 PL2

SUS304 PL2

SUS304 PL3


スタンド SUS304 200A

型 式

扉体

中板


操作扉

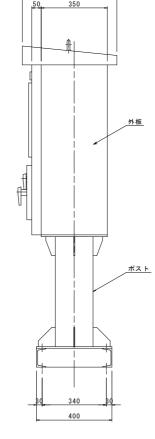


	集合	表示	灯記入	文字	
電源		全開	停止	開 トルク	漏電
	\Box	全閉	接点溶着	閉 トルク	過電流

機器一覧表				
ELB	漏電遮断器			
MCB	配線用遮断器			
٧	電圧計			
A	電流計			
W	表示灯			
3ERY	3Eリレー			
3ECC	カレントコンバーター			
SC	進相コンデンサー			
F	栓形ヒューズ			
52	電磁接触器			
DS	扉スイッチ			
CS	セレクトスイッチ			
TR	変圧器			
THRY	サーモスタット			


	銘板一覧表
記号	名 称
NP 1	操作盤
2	電圧
3	電流
4	開操作
5	停操作
6	閉操作
7	警報停止
8	ランプテスト
9	故障リセット
10	非常停止
11	ブザー
•	•

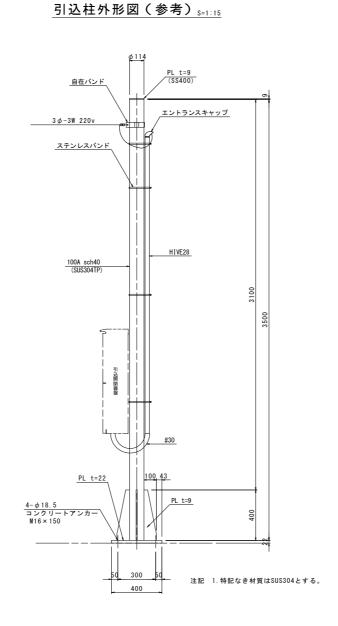


ベースプレート S=1:15

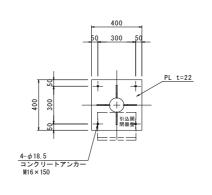


引込開閉器盤外形図(参考)_{S=1:10}

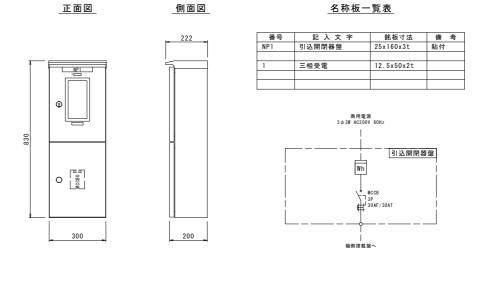

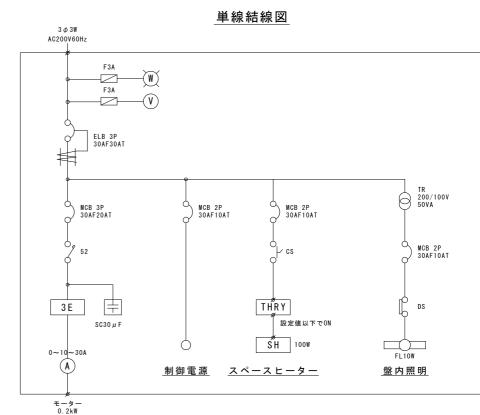



設備系統図

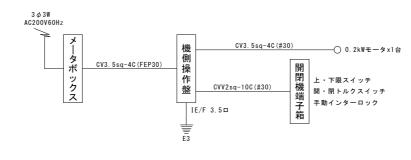

当初設計図面							
工事名	R2波土 浅川港 海・浅川 自動						
路線名等	浅川港海岸(浅)	浅川港海岸 (浅川地区)					
工事箇所	海部郡海陽町浅川 (第1分割)						
図面名	機側操作盤、引込柱及び引込開閉器盤外形図						
縮尺	図 示	図面番号	9	/ 26			
会社名							
事業者名	徳島県南部総合県	民局 県土整	備部(美	波庁舎)			

電気配線図 断面図B-B _{S=1:25} 断面図A-A _{S=1:25} 1816 機側操作 引込開閉器盤 開開装置 ∇+8.113 <u>∇+8.113</u> 陸閘戸当り CV3. 5sq-4C (#30) CVV2. 0sq-10C (#30) 陸閘戸当り CV3.5sq-4C(#30) CVV2.0sq-10C(#30) 露出 CV3. 5sq-4C (HIVE28) CVV2. 0sq-10C (HIVE28) 露出 胸壁 胸壁 アイソメ図 No scale 道路高 ▽+4.000程度 道路高 ▽+4.000程度 平面図 S=1:25 引込開閉器盤 機側操作盤 開閉装置 ____ 7.700 引込開閉器盤 CV3.5sq-4C HIVE28 CV3.5sq-4C #30 CVV2sq-10C #30 CV3.5sq-4C(HIVE28) 露出 CV3.5sq-4C HIVE28 CVV2sq-10C HIVE28 8. 113 CV3.5sq-4C #30 CVV2sq-10C #30 当初設計図面 エ 事 名 R2波土 浅川港海岸(浅川地区) 海・浅川 自動閉鎖陸閘工事(1) Α Α В 海部郡海陽町浅川 (第1分割) 開閉装置 CV3. 5sq-4C (HIVE28) CVV2. 0sq-10C (HIVE28) 露出 電気配線図 縮尺 図面番号 10 / 26 CV3. 5sq-4C (#30) 会社名 事業者名 徳島県南部総合県民局 県土整備部 (美波庁舎)

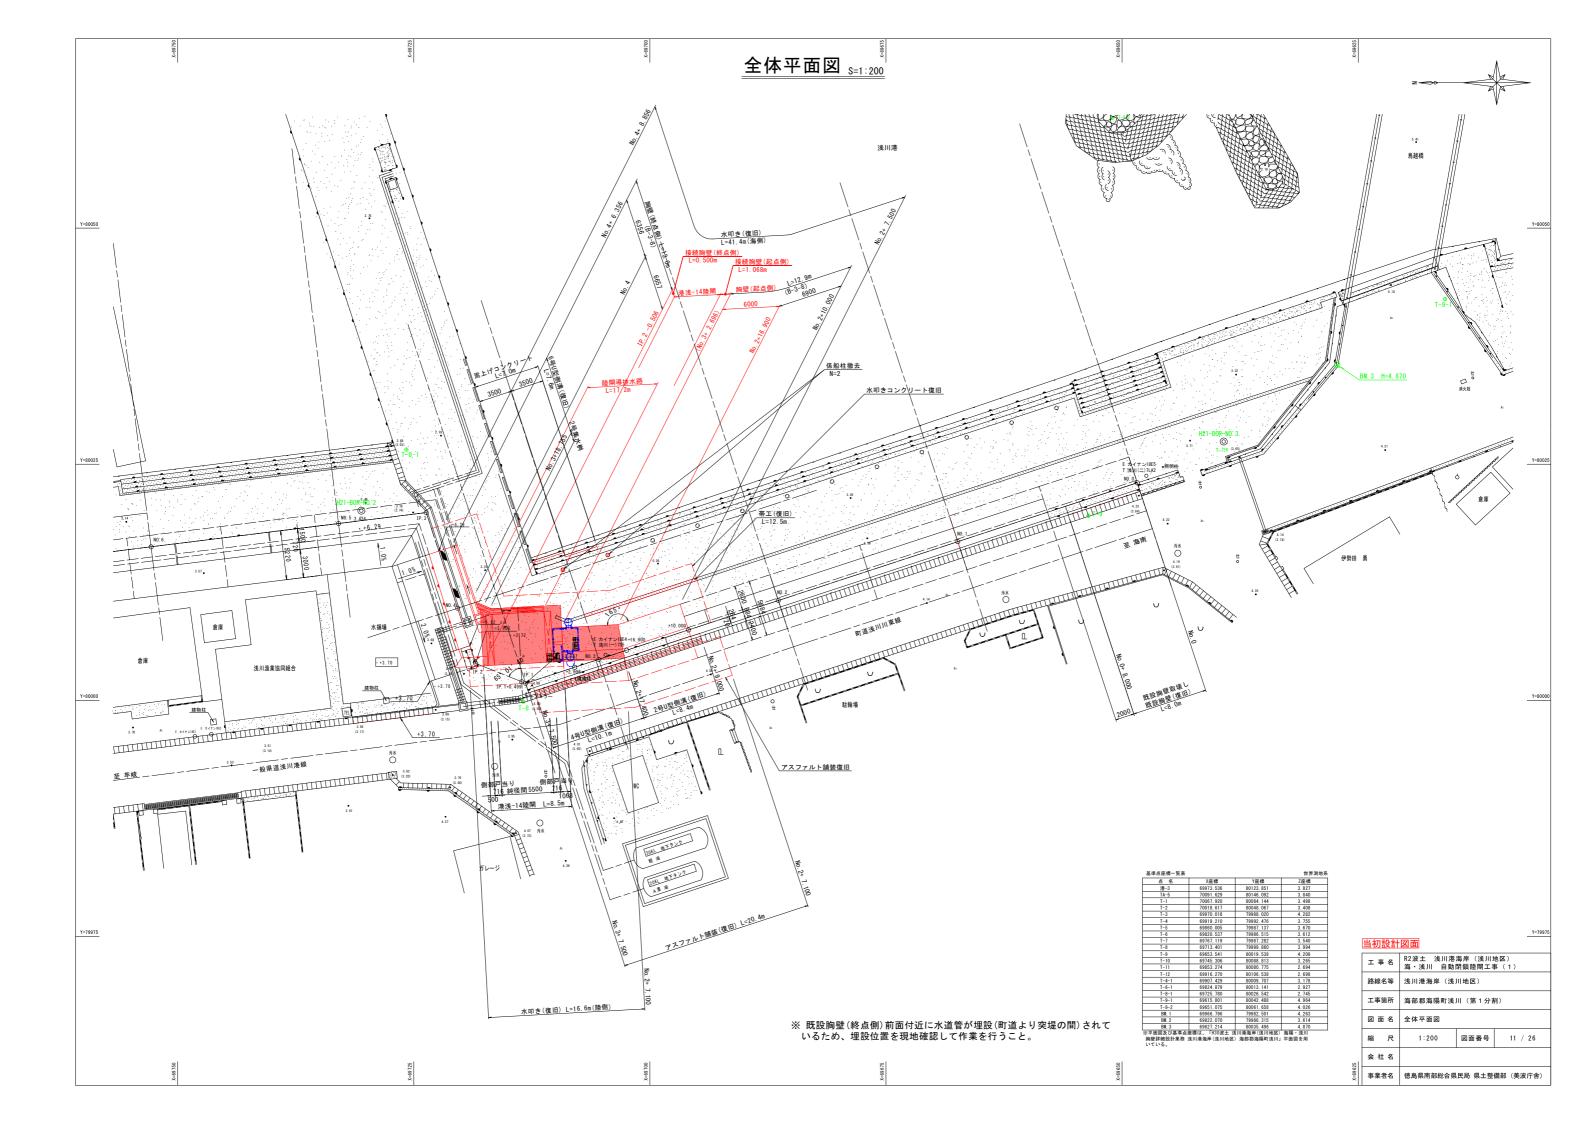

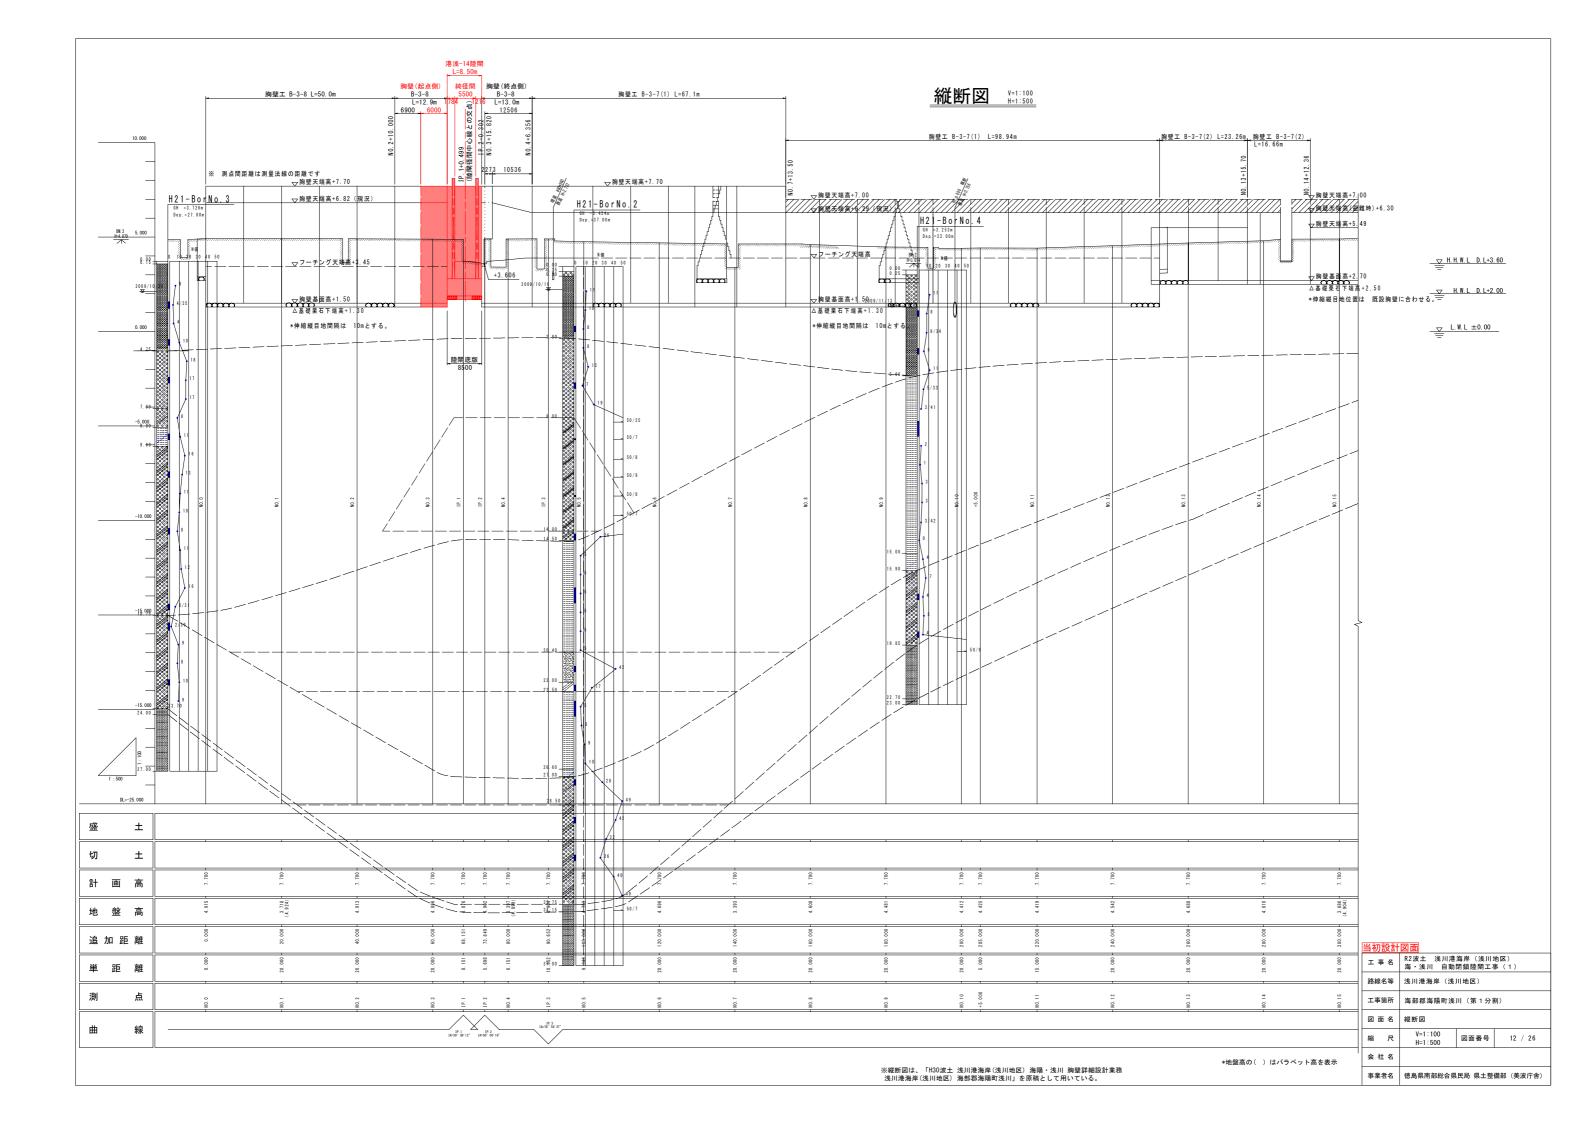


標準断面図 (B-3-8) _{S=1:50}

No.2 付近





※水叩コンリートの鉄網は、コンクリート表面より8cmの位置に設置する。
※水叩コンクリート及び基礎砕石の厚みは、既設条件に合わせるものとする。
※道路側溝の復旧位置は、既設の道路側溝位置に合わせるものとする。


工事名 R2波土 浅川港海岸(浅川地区) 海・浅川 自動閉鎖陸閘工事(1)						
	路線名等	浅川港海岸 (浅川地区)				
	工事箇所	海部郡海陽町浅	川(第1分割	N)		
	図面名	標準断面図				
	縮尺	1:50	図面番号	13 / 26		
	会社名					
	事業者名	徳島県南部総合県	民局 県土整	備部(美波庁舎)		

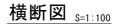



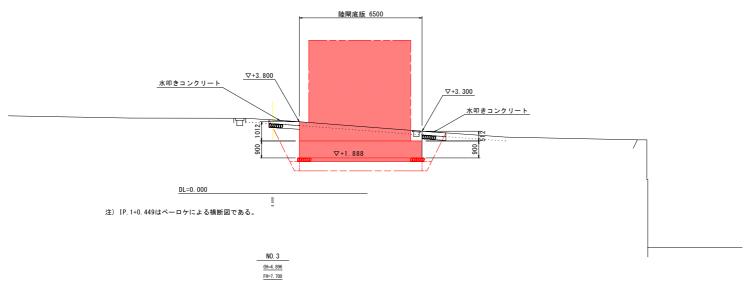

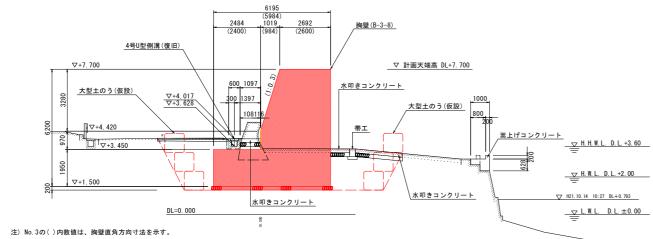

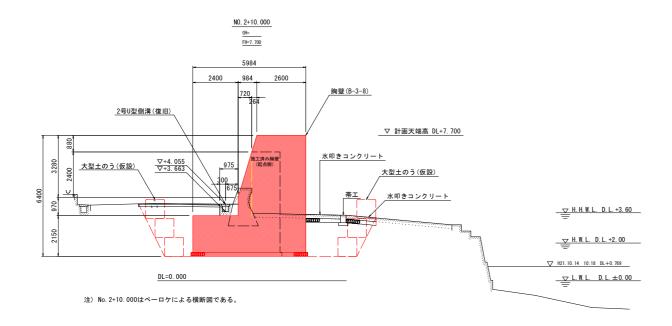

NO. 4 GH=3. 397 (4. 899) FH=7. 700 2700 720 1500 1364 胸壁(B-3-8) 2100 300 327 2537 ▽ 計画天端高 DL+7.700 0 ∇+6.610 6号U型側溝(復旧) 大型土のう(仮設) **▽**+3.829 水叩きコンクリート ______ H. H. W. L. D. L. +3. 60 H. W. L. D. L. +2.00 ∇+1.500 ∇+2. 900 DL=0. 000 <u></u> <u>∠</u> L. W. L. D. L. ±0.00

* GHの() はパラペット高を表示

当初設計図面


二7万以 日 区 田						
R2波土 浅川港海岸(浅川地区) 海・浅川 自動閉鎖陸閘工事(1)						
浅川港海岸(浅川地区)						
海部郡海陽町浅川 (第1分割)						
横断図						
1:100 図面番号 14 / 26						
徳島県南部総合県民局 県土整備部 (美波庁舎)						
	R2波土 浅川港 海・浅川 自動 浅川港海岸 (浅 海部郡海陽町浅) 横断図 1:100	R2波土 浅川港海岸(浅川 海・浅川 自動閉鎖陸閉工 浅川港海岸(浅川地区) 海部郡海陽町浅川(第1分割 横断図 1:100 図面番号				

※ 既設胸壁(終点側)前面付近に水道管が埋設(町道より突堤の間)されているため、埋設位置を現地確認して作業を行うこと。


陸閘構造図(1/4)

陸閘底版構造図 s=1:50


断面図(1-1)

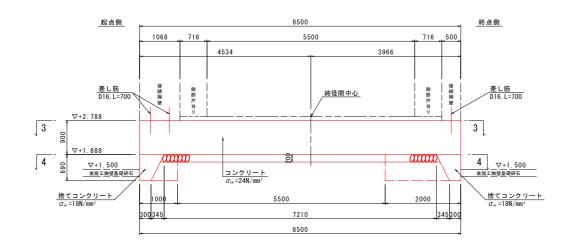


断面図(2-2)

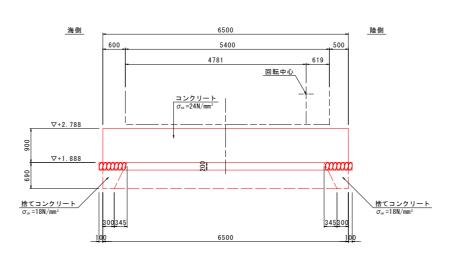

平面図

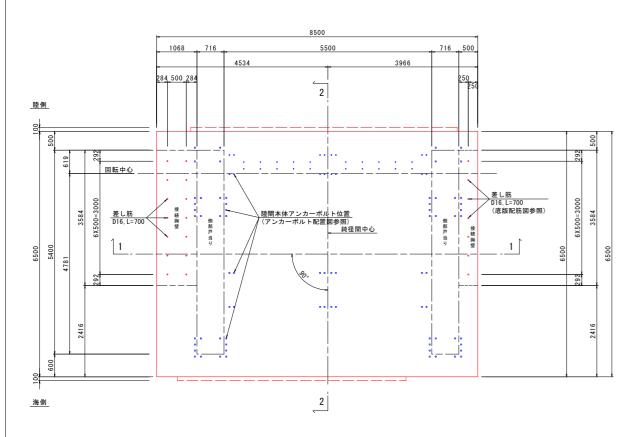


捨てコンクリート平面図

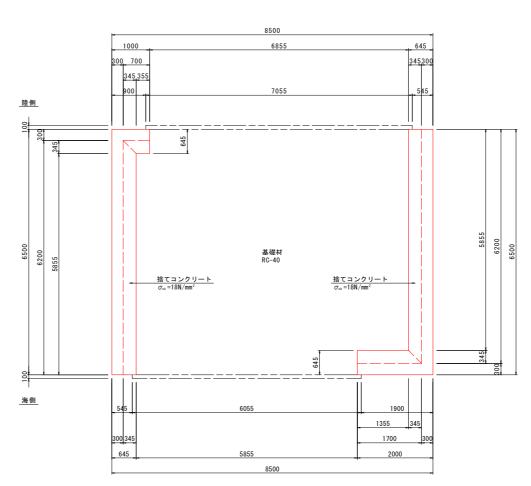

港浅-14陸閘底版座標 S=1:250

点 名	X座標	Y座標
14-1	69709.118	80003.610
14-2	69717.605	80003.141
14-3	69717.693	80009.631
14-4	69709.476	80010.100

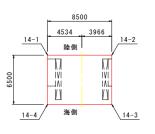

当初設計図面

工事名	R2波土 浅川港海岸(浅川地区) 海・浅川 自動閉鎖陸閘工事(1)						
路線名等	浅川港海岸 (浅川地区)						
工事箇所	海部郡海陽町浅川 (第1分割)						
図面名	陸閘構造図(1/4)						
縮尺	図 示 図面番号 15 / 26						
会社名							
事業者名	徳島県南部総合県	徳島県南部総合県民局 県土整備部 (美波庁舎)					


材料規格表
コンクリート σ_{cc} =24N/mm²
鉄 SD345

陸閘本体アンカーボルト、差し筋の配置は、アンカーボルト配置図及び陸閘底版配筋図を参照のこと。

陸閘構造図(2/4)

陸閘底版配筋図 s=1:50

断面図(1-1)

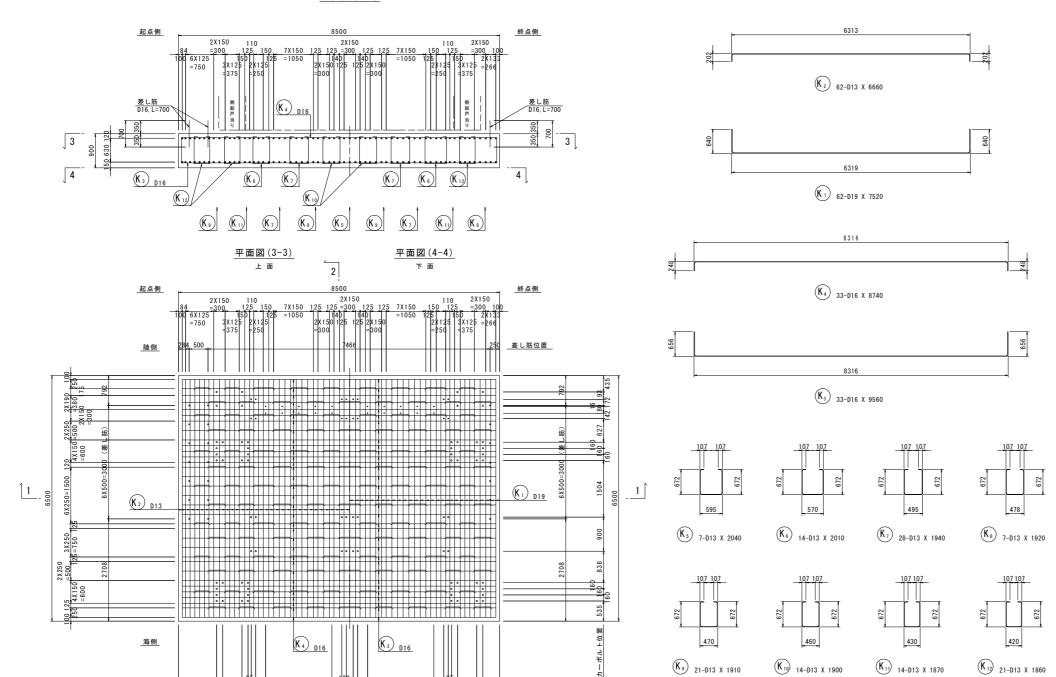

鉄筋質量表

亚 人	肋貝.	里衣							(1.0基当り)
記号	径	長	ż	本 数	単位質量	一本当り質量	質 量	摘	要
K 1	D19		7520	62	2. 25	16.9	1048		
K 2	D13		6660	62	0. 995	6. 63	411		
К з	D16		9560	33	1.56	14. 9	492		
K 4	D16		8740	33	1.56	13. 6	449		
K 5	D13		2040	7	0. 995	2. 03	14		
K 6	D13		2010	14	0. 995	2.00	28		
K 7	D13		1940	28	0. 995	1.93	54		
K 8	D13		1920	7	0. 995	1.91	13	П	
K 9	D13		1910	21	0. 995	1.90	40		
K 10	D13		1900	14	0. 995	1.89	26	Ш	
K 11	D13		1870	14	0. 995	1.86	26		
K ₁₂	D13		1860	21	0. 995	1.85	39	U	
							2640		
		숨 計	D19		1048 kg				
			D16		941 kg				
			D13		651 kg				
		総質量			2640 kg	SD345			

	(1.0基当り)
100	


差し筋 D16 700 21 1.56 1.092 23 SD345 ——	記号	径	長さ	本 数	単位質量	一本当り質量	質 量	適用
	差し筋	D16	700	21	1.56	1. 092	2.3	SD345 ——

断面図(2-2)

4X439=1756 261 180 261 4X439=1756

2

アンカーボルト位置 1011

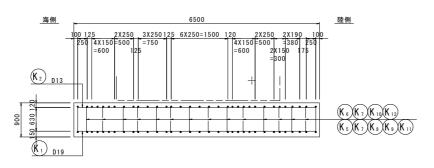

材料規格	表	
コンク	リート	σ_{ck} = 24N/mm ²
鉄	筋	SD345


当初設計図面

<u> </u>							
工事名		R2波土 浅川港海岸 (浅川地区) 海・浅川 自動閉鎖陸閘工事 (1)					
路線名等	浅川港海岸(浅	浅川港海岸 (浅川地区)					
工事箇所	海部郡海陽町浅川 (第1分割)						
図面名	陸閘構造図(2/4)						
縮尺	1:50 図面番号 16 / 26						
会社名							
事業者名	徳島県南部総合県民局 県土整備部 (美波庁舎)						

陸閘本体アンカーボルトの配置は、アンカーボルト配置図を参照のこと。

陸閘構造図(3/4)

陸閘二次コンクリート

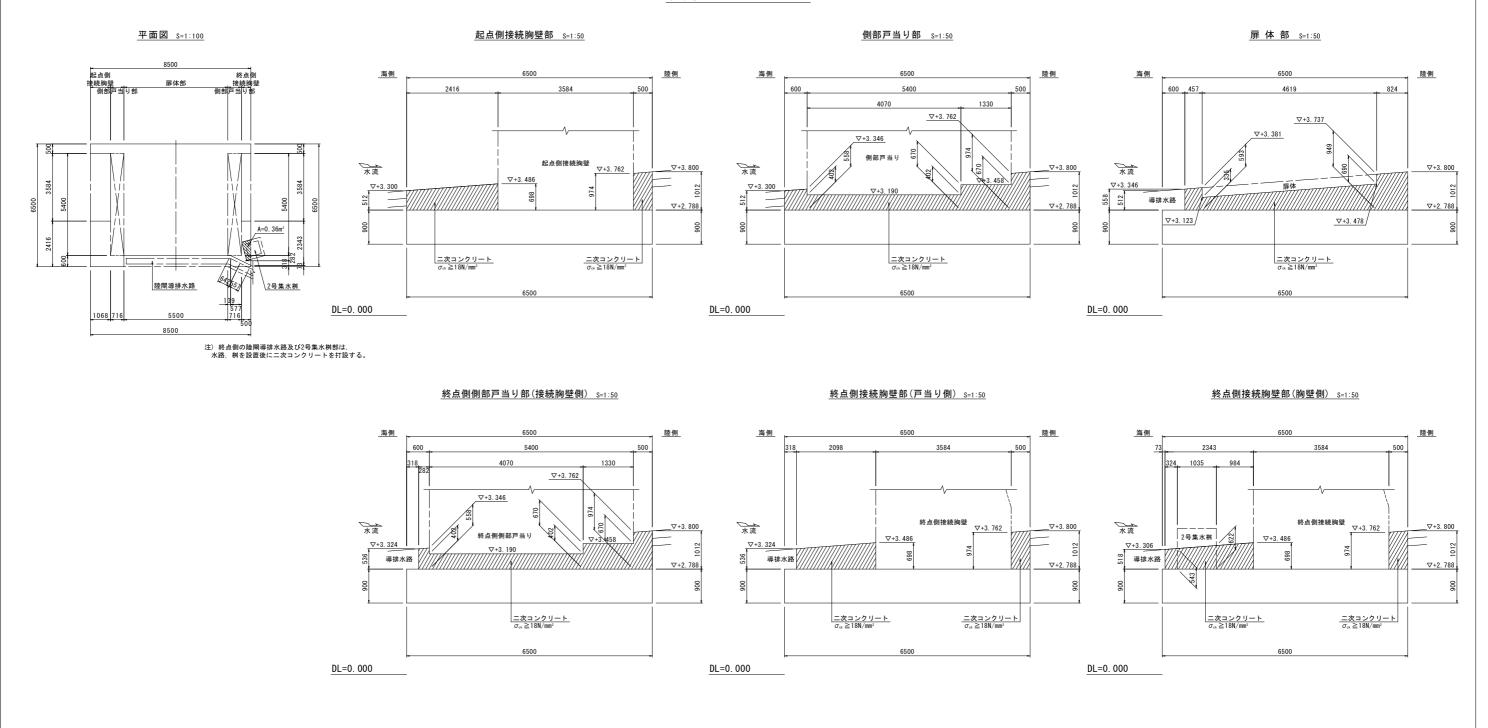



当初設計図面


工事名	R2波土 浅川港 海・浅川 自動					
路線名等	浅川港海岸(浅	浅川港海岸(浅川地区)				
工事箇所	海部郡海陽町浅川 (第1分割)					
図面名	陸閘構造図(3/4)					
縮尺	図 示 図面番号 17 / 26					
会社名						
事業者名	徳島県南部総合県民局 県土整備部 (美波庁舎)					

陸閘構造図(4/4)

接続胸壁 s=1:50

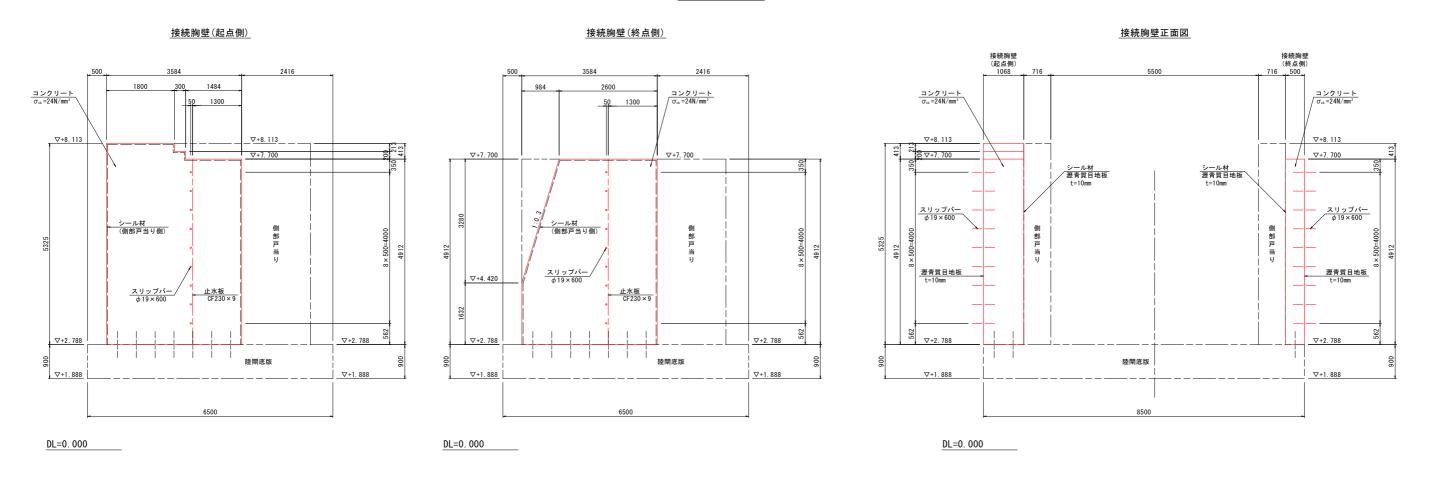

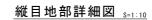


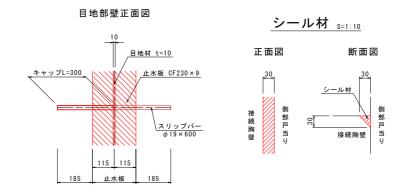

当初設計図面							
工事名		R2波土 浅川港海岸 (浅川地区) 海・浅川 自動閉鎖陸閘工事 (1)					
路線名等	浅川港海岸(浅川地区)						
工事箇所	海部郡海陽町浅川 (第1分割)						
図面名	陸閘構造図(4/4)						
縮尺	図示	図面番号	18 / 26				
会社名							
事業者名	徳島県南部総合県民局 県土整備部 (美波庁舎)						

構造図(1/5)

胸壁(起点側)展開図 s=1:50

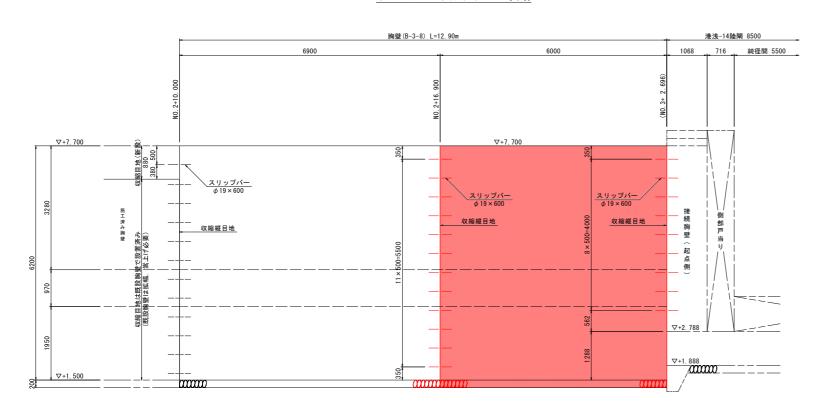


断面図 _{S=1:50} No. 2+10. 000~(No. 3+2. 696) 陸側 海側 2400 720 264 1364 胸壁延長表示位置 止水板 CF230×9 既設胸壁側 (No. 2+10. 000) 止水板 CF230×9 コンクリート σ_{ck} ≧ 24N/mm² D13 (SD345) N=21

> 4620 基礎栗石 18 × 300=5400

> > 5984

DL 0.000

胸壁(起点側)平面図 s=1:100

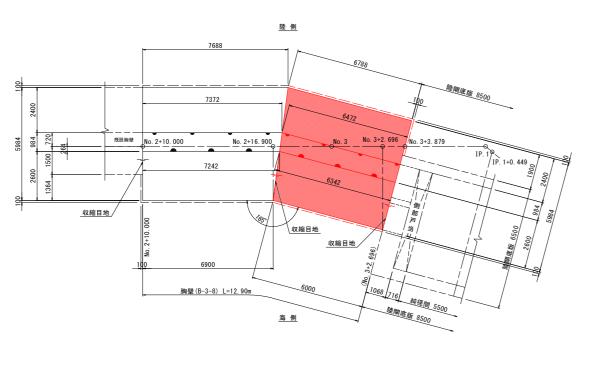


陸側 984 50 1300 胸壁延長表示位置 ∇+8. 1<u>13</u> 陸閘接続胸壁

断面図 S=1:50

陸閘側 (No. 3+2. 696)

DL=0. 000

∇+1.500

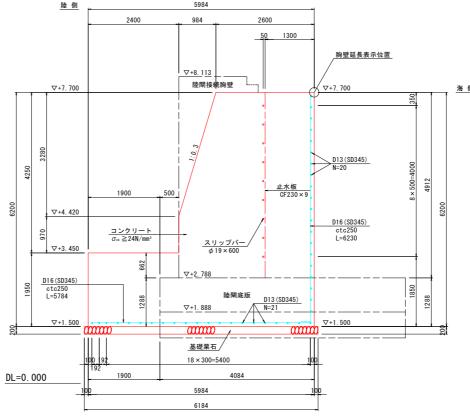


・止水板及びスリップバーは、陸閘接続胸壁側で設置。

縦目地部詳細図 s=1:10

目地部壁正面図


∇+1.500

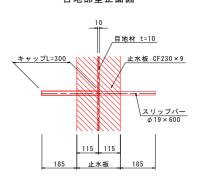

当初設計図面

工事名	R2波土 浅川港海岸(浅川地区) 海・浅川 自動閉鎖陸閘工事(1)				
路線名等	浅川港海岸 (浅川地区)				
工事箇所	海部郡海陽町浅川 (第1分割)				
図面名	構造図(1/5)				
縮尺	図 示	図面番号	19 / 26		
会社名					
事業者名	徳島県南部総合県民局 県土整備部 (美波庁舎)				

構造図(2/5)

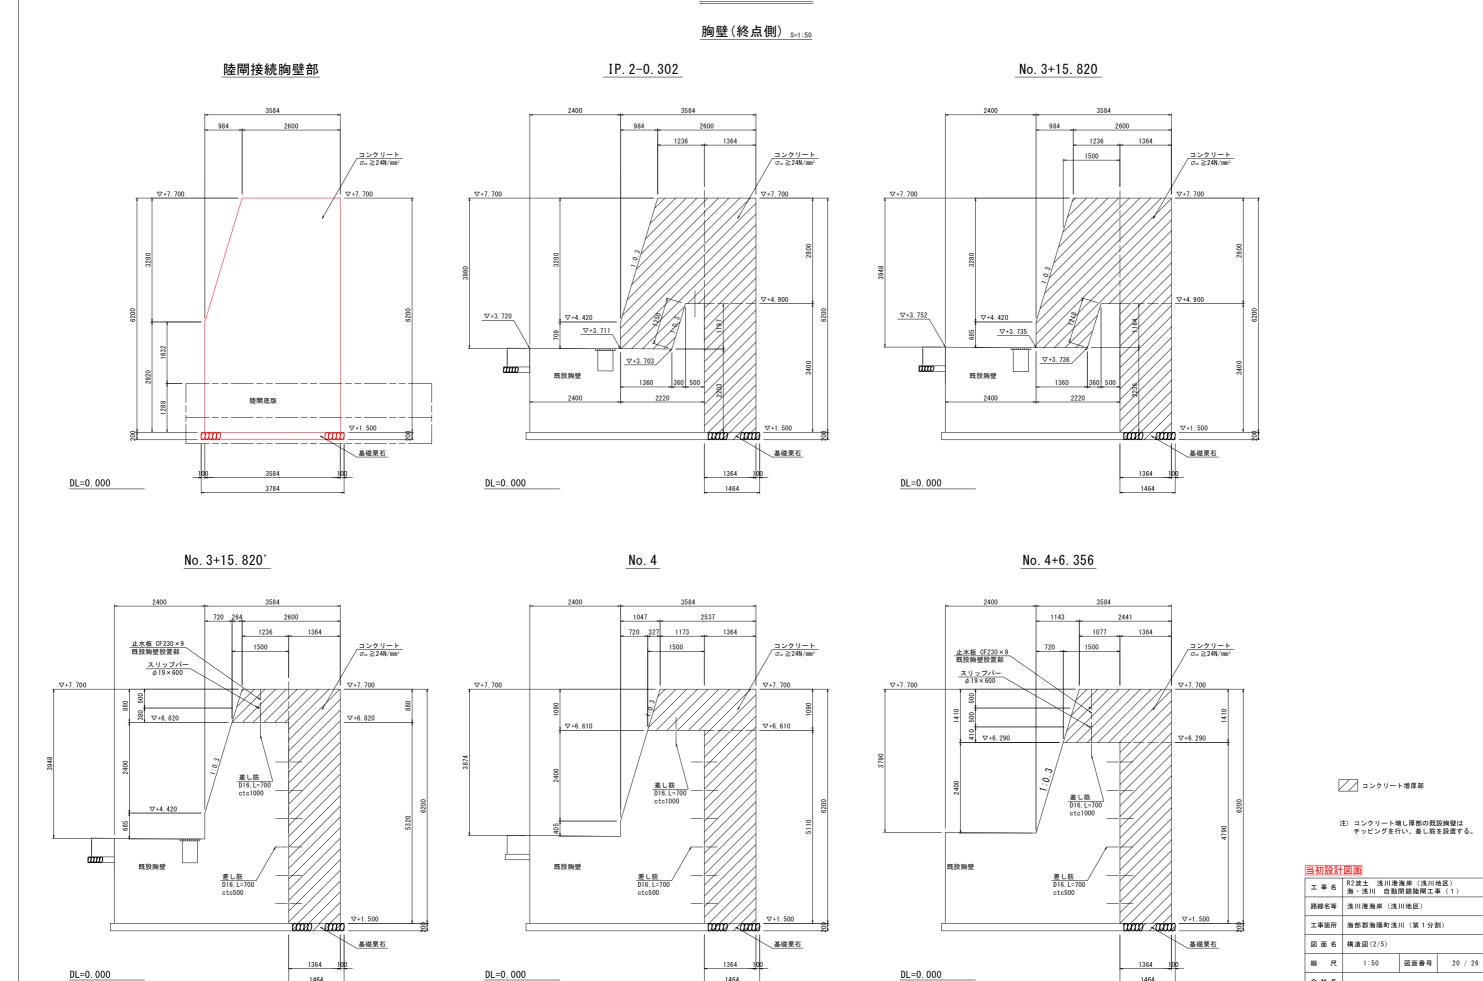

1464

1464

会社名


事業者名 徳島県南部総合県民局 県土整備部 (美波庁舎)

1464


構造図(3/5) 手摺、タラップ(1/2) 側面図(A-A) _{S=1:30} 平面図 S=1:30 側面図(B-B) _{S=1:30} 100 400 100 300 100 開閉装置 40A sch40 タラップ(陸側) W-400, 背かご付き 32A sch40 C C 32A sch40 32A sch40 32A sch40 32A sch40 32A sch40 중 32A sch40 32A sch40 32A sch40 **B** В 機側操作盤 300 <u>タラップ(陸側)</u> W-400, 背かご付き <u>タラップ(海側)</u> W-400, 背かご付き 引込開閉器盤 ▽+4.000程度 タラップ(海側) W-400, 背かご付き ▽+3.500程度 700 <u>支柱ベースプレート S=1:10</u> G F E 手摺支柱部 側面図(E-E) _{S=1:30} 側面図(F-F) _{S=1:30} 側面図(C-C) _{S=1:30} 側面図(D-D)_{S=1:30} 1484 1484 4-φ18.5 コンクリートアンカー M16×100 削孔φ17×76 1884 1100 500 40A sch40 32A sch40 40A sch40 40A sch40 32A sch40 **▽**+7. 700 ∇+7. 700 エ 事 名 R2波土 浅川港海岸(浅川地区) 海・浅川 自動閉鎖陸閘工事(1) 海部郡海陽町浅川 (第1分割) 図面名 構造図(3/5) 縮尺 図面番号 21 / 26 注)・特記なき鋼材はSUS304, SUS304TPとする。 会社名 事業者名 徳島県南部総合県民局 県土整備部 (美波庁舎)

手摺、タラップ(2/2)

断面図(G-G) _{S=1:30}

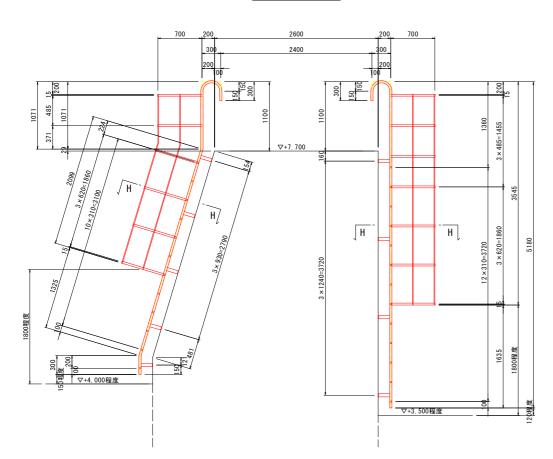


断面図(H-H) _{S=1:10}

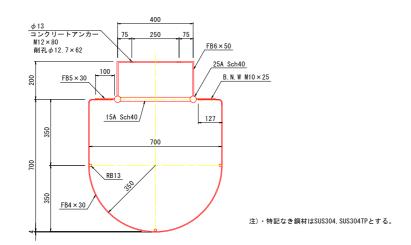


構造図(4/5)

2号集水桝(復旧) _{S=1:50} No. 3+18. 25付近


断面図

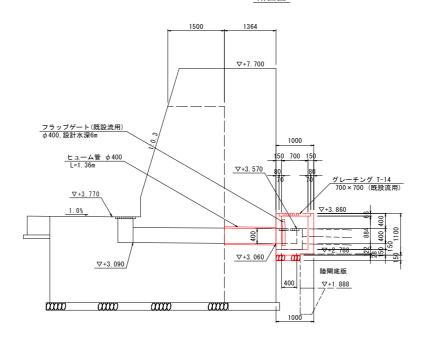

DL 0.00 断面図

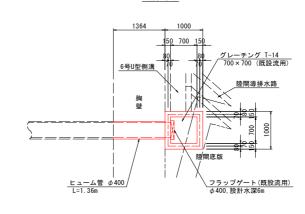

6号U型側溝(復旧) _{S=1:20}

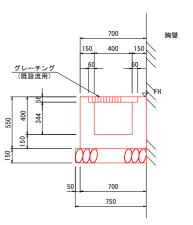


6号U型側溝数量表			1.0m当り
名 称	規 格	単位	数 量
コンクリート	$\sigma_{\text{\tiny ok}} \geqq 18N/mm^{_2}$	m³	0. 218
型 枠	小型構造物	m²	1.538
砕 石 基 礎	RC-40 t=150	m²	0.75
基 面 整 正	土砂	m²	-
グレーチング蓋	995×400(既設流用)	枚	1. 0


当初設計図面							
工事名		R2波土 浅川港海岸(浅川地区) 海・浅川 自動閉鎖陸閘工事(1)					
路線名等	浅川港海岸(浅川地区)						
工事箇所	海部郡海陽町浅川 (第1分割)						
図面名	構造図(4/5)						
縮尺	図 示 図面番号 22 / 26						
会社名							
事業者名	徳島県南部総合県	徳島県南部総合県民局 県土整備部 (美波庁舎)					

構造図(5/5)

2号U型側溝, 4号U型側溝展開図 H=1:100 V=1: 20

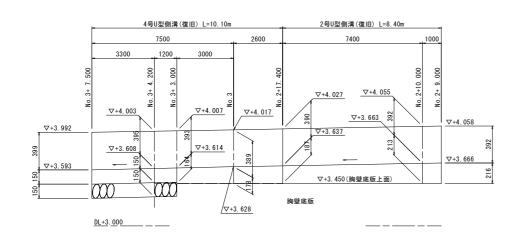


2号U型側溝(復旧) s=1:20

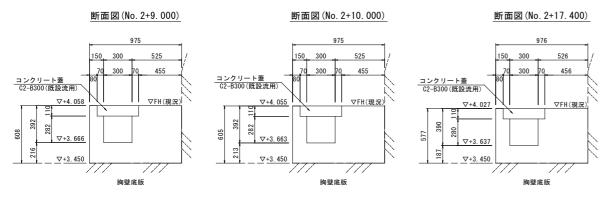


2号水路数量表 1.0m当り					
名 称	規 格	単位		数 量	
測点			No. 2+9. 000	No. 2+10. 000	No. 2+17. 400
コンクリート	$\sigma_{\text{ck}} \geqq 18 \text{N/mm}^2$	m³	0.460	0.457	0.431
型 枠	小型構造物	m²	1.824	1.815	1. 731
コンクリート蓋	C2-B300, 既設流用	枚	2. 0	2. 0	2. 0

4号U型側溝(復旧) _{S=1:20}

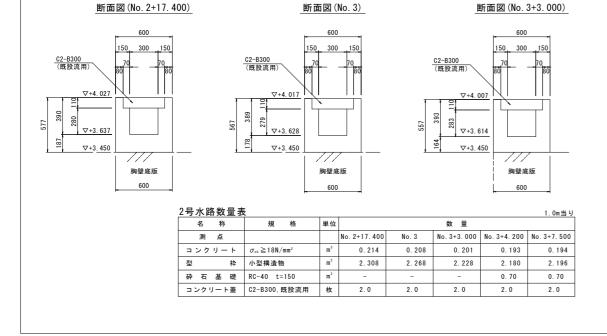


陸閘導排水路展開図 _{S=1:50}


展開図

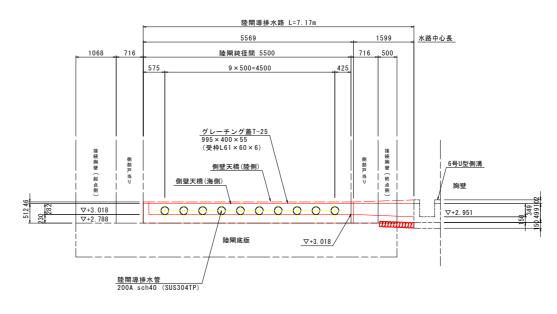

平面図

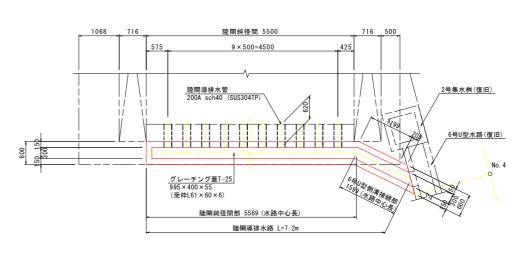


断面図 (No. 3+4. 200) 断面図 (No. 3+7. 500)

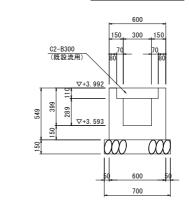


陸閘導排水路 S=1:20

_194	門桃性间部
	600

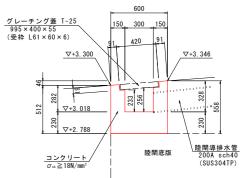

左閘導排水路(陸閘径間部)数量表 1.0m当						
名 称	規 格	単位	数 量			
コンクリート	$\sigma_{\text{ck}} \geqq 18 \text{N}/\text{mm}^2$	m³	0. 222			
型 枠	小型構造物	m²	1.461			
砕 石 基 礎	RC-40 t=150	m²	-			
ガレーエンガ英	005 × 400 × 55 T-25	±4r	1.0			


6号U型側溝接続部

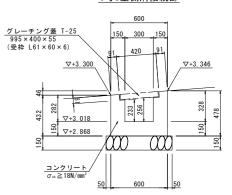


陸閘導排水路(6号U型	1.0m当り		
名 称	規 格	単位	数 量
コンクリート	$\sigma_{\text{\tiny ok}} \geqq 18N/mm^2$	m³	0.174
型 枠	小型構造物	m²	1.699
砕 石 基 礎	RC-40 t=150	m²	0.70
グレーチング蓋	995 × 400 × 55 T-25	枚	1.0


当初設計図面

当彻政計凶 幽					
工事名	R2波土 浅川港海岸(浅川地区) 海・浅川 自動閉鎖陸閘工事(1)				
路線名等	浅川港海岸 (浅川地区)				
工事箇所	海部郡海陽町浅川 (第1分割)				
図面名	構造図(5/5)				
縮尺	図 示	図面番号	23 / 26		
会社名					
事業者名	徳島県南部総合県民局 県土整備部 (美波庁舎)				

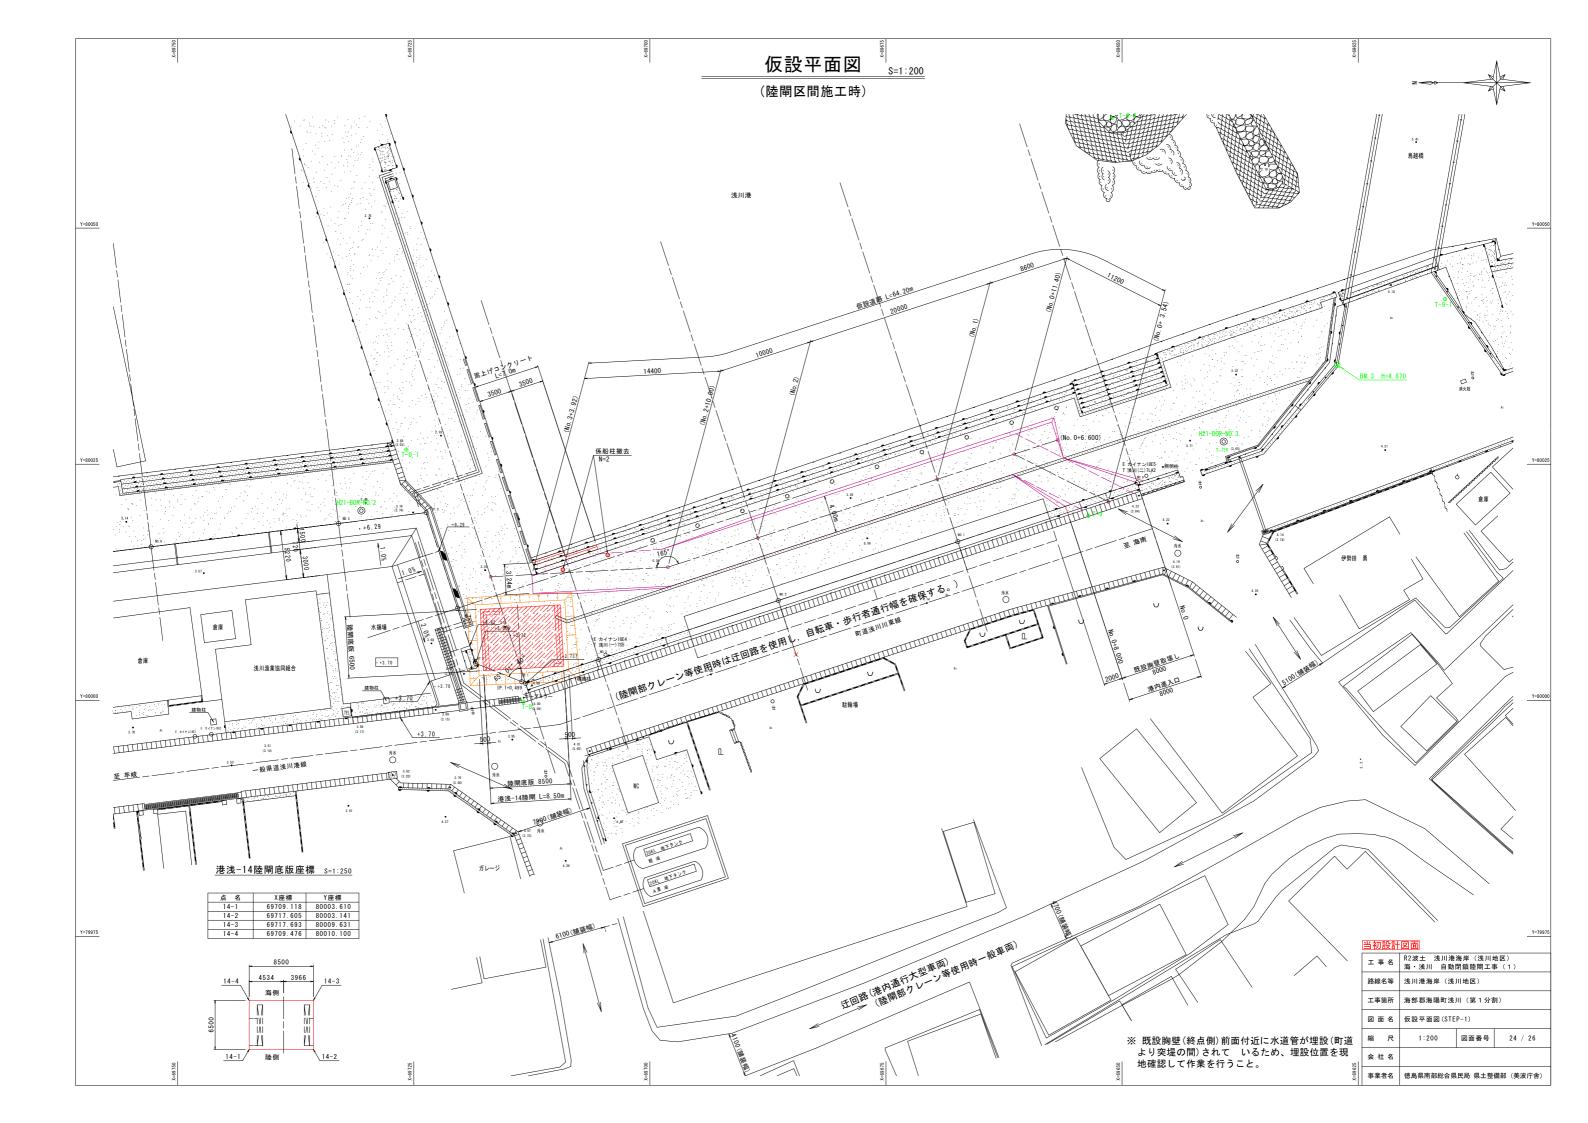

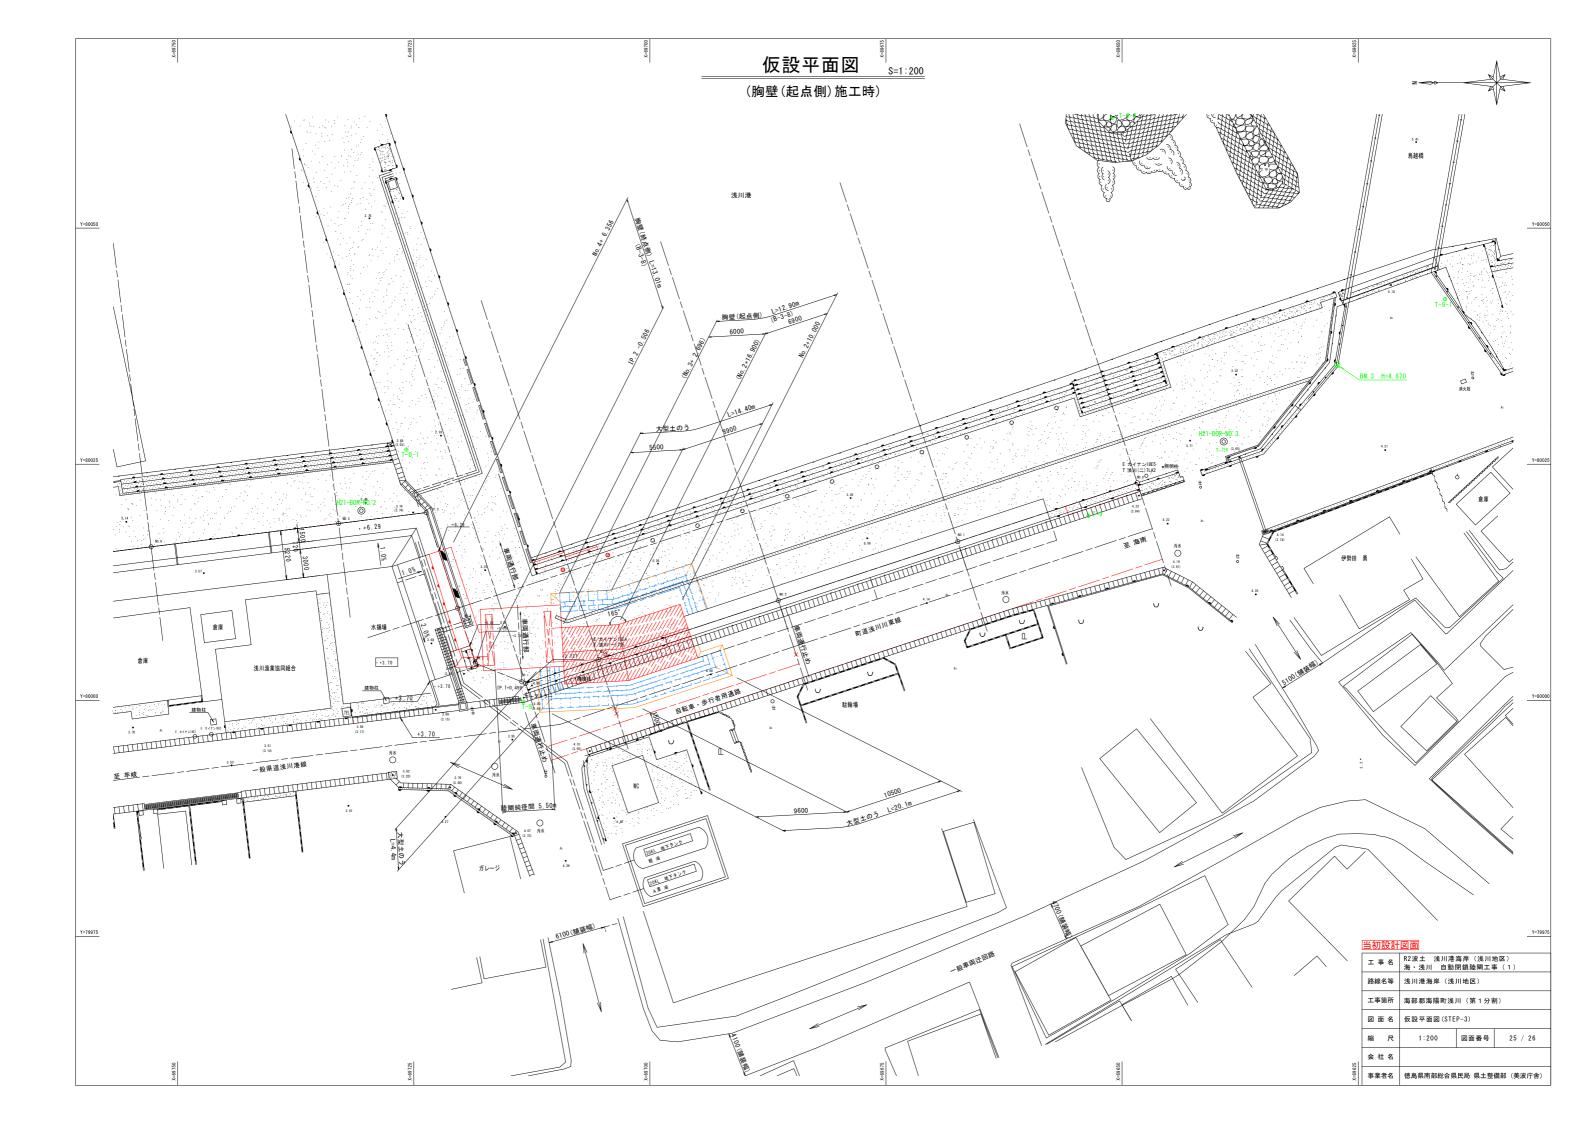

土工横断図 S=1:100

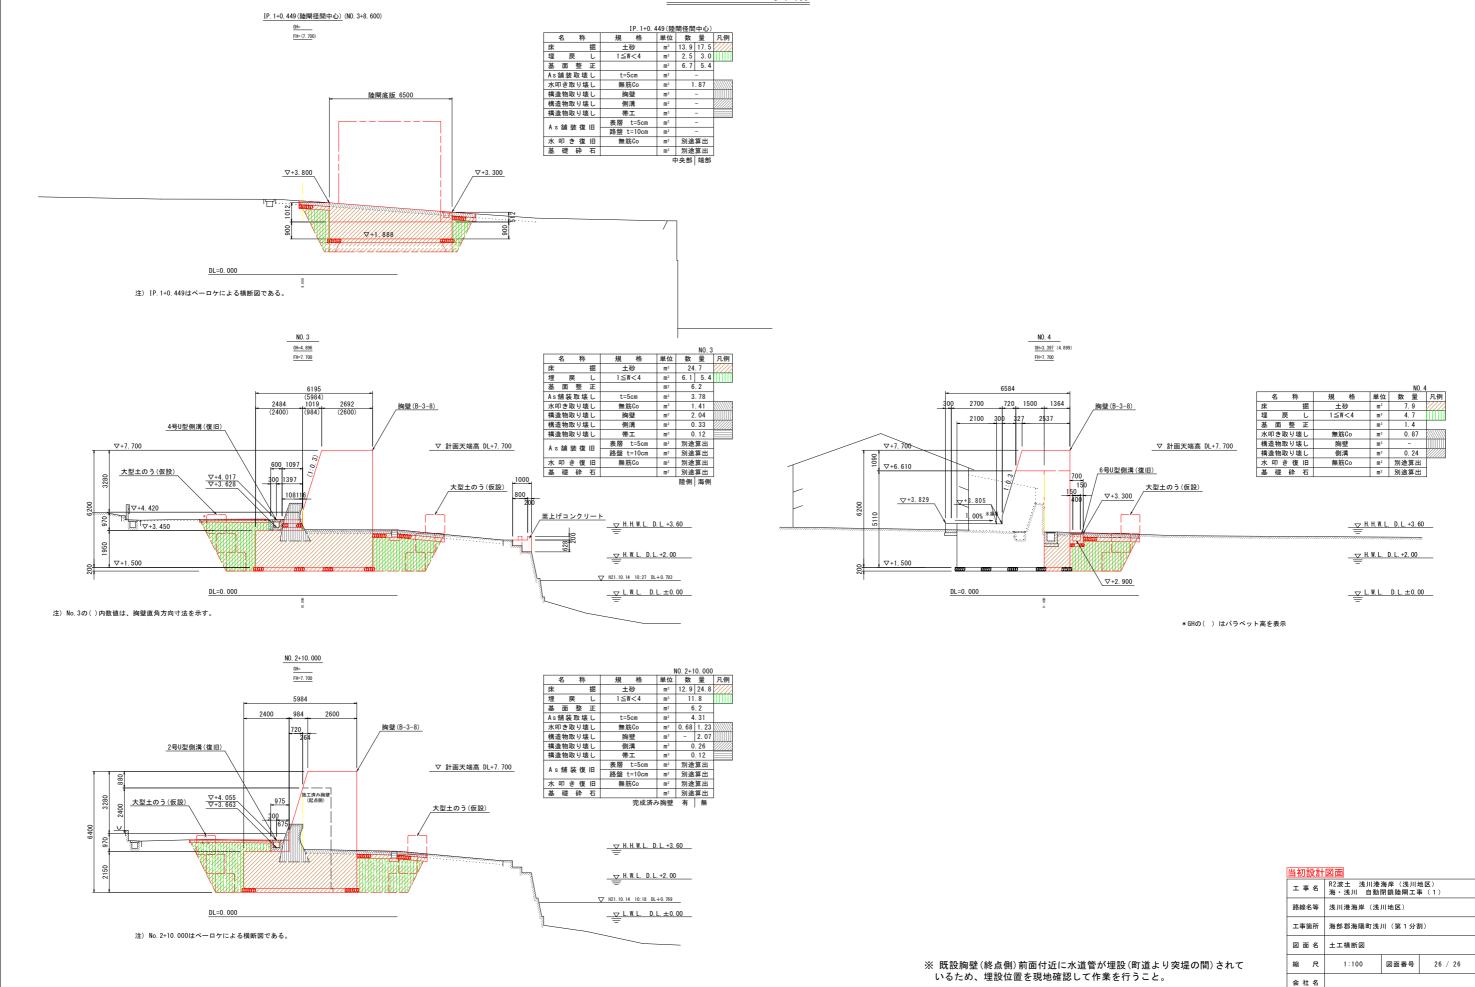

事業者名 徳島県南部総合県民局 県土整備部 (美波庁舎)